

**PROJEKT BUDOWLANY BOISKA WIELOFUNKCYJNEGO
W ŁASZCE.
ŁASZKA, GMINA SZTUTOWO; DZ. NR 198/1**

RODZAJ OPRACOWANIA	PROJEKT BUDOWLANY
OBIEKT	OBIEKT SPORTOWY
BRANŻA	ARCHITEKTURA
ADRES OBIEKTU	ŁASZKA, GMINA SZTUTOWO (WOJ. POMORSKIE) DZ. NR 198/1
INWESTOR	GMINA SZTUTOWO UL. GDAŃSKA 55, 82-110 SZTUTOWO

Zespół autorski:

ARCHITEKTURA:

mgr inż. arch. Piotr Pałdyna
uprawniony projektant
w zakresie architektonicznym
nr upr. 02/00/OL

mgr inż. arch. Paweł Rzczycki

Sprawdził:

ARCHITEKTURA:

mgr inż. arch. Wojciech M. Sobczak
uprawniony projektant
w specjalności architektonicznej
nr upr. 834/EL/84

1. SPIS ZAWARTOŚCI OPRACOWANIA PROJEKTU

- 1. SPIS ZAWARTOŚCI OPRACOWANIA PROJEKTU.**
- 2. PROJEKT ARCHITEKTONICZNY.**

Zawartość opracowania.

Opis techniczny.

Część rysunkowa:

A 01. Projekt zagospodarowania terenu

A 02. Rzut płyt boisk

A 03. Przekrój A-A

A 04. Fundament pod słup do siatkówki i tenisa

A 05. Fundament pod bramkę do piłki nożnej

A 06. Fundament pod bramkę do piłki ręcznej

A 07. Schemat piłkochwyty h=400cm

A 08. Fundament pod słup piłkochwyty

A 09. Schemat ogrodzenia

A 10. Schemat modułu z furtką i bramą techniczną
w ogrodzeniu h=150cm

skala 1:500

skala 1:100

skala 1:20

skala 1:20

skala 1:20

skala 1:10

skala 1:50

skala 1:10

skala 1:50

skala 1:50

- 3. INFORMACJA DOTYCZĄCA BIOZ.**

Część opisowa

- 4. DOKUMENTY FORMALNO-PRAWNE.**

2. PROJEKT ARCHITEKTONICZNY

ZAWARTOŚĆ OPRACOWANIA

Opis techniczny.	
Część rysunkowa:	
A 01. Projekt zagospodarowania terenu	skala 1:500
A 02. Rzut płyt boisk	skala 1:100
A 03. Przekrój A-A	skala 1:20
A 04. Fundament pod słup do siatkówki i tenisa	skala 1:20
A 05. Fundament pod bramkę do piłki nożnej	skala 1:20
A 06. Fundament pod bramkę do piłki ręcznej	skala 1:10
A 07. Schemat piłkochwyty h=400cm	skala 1:50
A 08. Fundament pod słup piłkochwyty	skala 1:10
A 09. Schemat ogrodzenia	skala 1:50
A 10. Schemat modułu z furtką i bramą techniczną w ogrodzeniu h=150cm	skala 1:50

OPRACOWAŁ : MGR INŻ. ARCH. PIOTR PAŁDYNA


uprawnienia nr 02/00/OL

OPIS TECHNICZNY
DO PROJEKTU BUDOWLANEGO BOISKA
WIELOFUNKCYJNEGO ŁASZCZE.
ŁASZKA, GMINA SZTUTOWO. DZIAŁKA NR 198/1.

1. DANE FORMALNE

1.1. UCZESTNICZY PROCESU INWESTYCYJNEGO

Inwestor :

GMINA SZTUTOWO

ul. Gdańska 55, 82-110 Sztutowo

Jednostka projektowa : PROJECT - SYSTEM

02-123 Warszawa ul. Korotyńskiego 23

1.2. PODSTAWA OPRACOWANIA

- Program użytkowy Inwestora,
- aktualna mapa sytuacyjno wysokościowa do celów projektowych wydana w 2009r.,
- wizja lokalna.

1.3. PRZEDMIOT I CEL OPRACOWANIA

Projekt budowlany boiska wielofunkcyjnego wraz z elementami zagospodarowania terenu został opracowany w celu uzyskania wszelkich opinii, uzgodnień oraz decyzji.

Główny założeniem projektu jest dostosowanie istniejącego terenu do aktualnych potrzeb Inwestora. Planuje się stworzenie zespołu sportowego ogólnodostępnego w formie boiska wielofunkcyjnego i wydzielonego placu zabaw. Zespół służy do celów rekreacyjnych. Przewiduje się, że maksymalna liczba jednocześnie korzystających z obiektu nie przekroczy 40 osób.

2. OGÓLNA CHARAKTERYSTYKA TERENU

2.1. POŁOŻENIE

Działka przedmiotowej inwestycji zlokalizowana jest przy głównej, przelotowej ulicy miejscowości Łaszka, pomiędzy działkami z zabudową zagrodową oraz polami. Północna oraz wschodnia granica działki przebiega przez rów odwadniający.

2.2. WŁASNOŚĆ TERENU

Teren inwestycji (działka nr 198/1) stanowi własność Inwestora.

2.3. UKSZTAŁTOWANIE TERENU

Teren w granicach realizacji inwestycji opada w kierunku północno-wschodnim z rzędnej 0,7 m npm do -0,6 m npm – poziom dna rowu odwadniającego.

2.4. ISTNIEJĄCE ZAINWESTOWANIE

2.4.1. OBIEKTY.

Na terenie inwestycji, w jego południowej części, znajdują się dwa budynki gospodarcze oraz niewielkie blaszane i drewniane budynki gospodarcze nie będące własnością Inwestora, które należy rozebrać przed przekazaniem placu budowy. Przy granicy z drogą dojazdową zlokalizowano dwa urządzenia zabawowe dla dzieci w postaci zjeżdżałni i huśtawki typu „ważka”.

W najbliższym sąsiedztwie, od wschodu i zachodu znajduje się niska, rozproszona zabudowa zagrodowa.

2.4.2. UZBROJENIE TERENU

Teren uzbrojony w sieć energetyczną napowietrzną, sieć kanalizacji sanitarnej oraz sieć teleinformatyczną. W południowej części działki, przy

ulicy dojazdowej znajduje się latarnia uliczna, w odległości około 9,3m od wschodniej granicy działki.

2.4.3. KOMUNIKACJA

Wjazd i dojsie dla pieszych na przedmiotową działkę istnieje z głównej ulicy miejscowości Łaszka, w formie dojazdu z placem, zlokalizowanego na sąsiedniej działce nr 198/2. Dojazd z placem o nawierzchni z płyt betonowych perforowanych zlokalizowany częściowo na działce Inwestora.

2.4.4. ZIELEŃ

W granicach władania występuje zieleń nieorganizowana. Działka pokryta jest łąką z drzewami liściastymi i iglastymi oraz nasadzeniami krzewów owocowych pozostałych po ogródkach działkowych. Wzdłuż zachodniej granicy działki występuje liniowe nasadzenie drzew liściastych.

2.4.5. OGRODZENIE

Teren objęty inwestycją ogrodzony siatką stalową rozpiętą między stalowymi słupkami oraz prefabrykowanymi przęsłami w postaci siatki stalowej w ramach z kątownika stalowego rozpiętymi między stalowymi słupkami kotwionymi w żelbetowym cokole. Wewnątrz przedmiotowej działki znajduje się wyгородzenie drewniane oraz z siatki stalowej, wydzielające strefę wokół niewielkich budynków gospodarczych.

3. CHARAKTERYSTYKA ROZWIĄZANIA PROJEKTOWEGO

3.1 PRACE ROZBIÓRKOWE

Zakres prac rozbiórkowych:

- Rozbiórka niewielkich blaszanych i drewnianych budynków gospodarczych zlokalizowanych przy wschodniej granicy działki, nie będących własnością Inwestora. Należy je rozebrać przed przekazaniem placu budowy.
- Rozbiórka istniejącego ogrodzenia (oddzielającego od drogi dojazdowej) z prefabrykowanych przęsł w postaci siatki stalowej w ramach z kątownika stalowego rozpiętych między stalowymi słupkami kotwionymi w żelbetowym cokole – ok. **13,7mb.**
- Rozbiórka istniejącego ogrodzenia (przy wschodniej granicy działki) z siatki stalowej rozpiętej między stalowymi słupkami – ok. **46mb.**
- Rozbiórka istniejącego ogrodzenia wewnątrz przedmiotowej działki (wyгородzenie drewniane oraz z siatki stalowej), wydzielające strefę wokół niewielkich budynków gospodarczych – ok. **25mb.**
- Karczowanie grupy krzewów owocowych.
- Zdemontować dwa istniejące urządzenia zabawowe dla dzieci i zamontować je w miejscu wskazanym na rysunku.

3.2. PROJEKTOWANE ZAGOSPODAROWANIE TERENU

Prace budowlane w istotny sposób uporządkują przedmiotowy teren, uzupełnią lukę w infrastrukturze sportowej miejscowości. Inwestycja obejmuje swoim zakresem:

wykonanie następujących prac

- budowa **BOISKA WIELOFUNKCYJNEGO**-nawierzchnia syntetyczna, -budowa piłkochwyłów,
- budowa ogrodzenia terenu z bramami technicznymi i furtkami wejściowymi, -montaż w przestrzeni wydzielonego placu zabaw dwóch nowych oraz

dwóch istniejących urządzeń zabawowych dla dzieci

wykonanie robót towarzyszących, takich jak:

- zdjęcie warstwy humusu i przewiezienie na miejsce składowania oraz ponowne rozścielenie go po wykonaniu prac budowlanych
- zasianie trawy na obszarze ok. **3740 m²**

3.3. DANE LICZBOWE DLA TERENU OKREŚLONEGO LITERAMI A-B-C-D-E-F-G-H-I-J-A

L.p	opis	wariant STANDARD +
1.	Powierzchnia objęta opracowaniem określona literami A-B-C-D-E-F-G-H-I-J-A	0.5907 ha
2.	Powierzchnia boiska wielofunkcyjnego	1814,43 m²
3.	Powierzchnia terenów zielonych objętych opracowaniem	3740,00 m²

obiekt	opis	dane liczbowe
BOISKO WIELOFUNKCYJNE	Nawierzchnia syntetyczna	1814,43 m²
	Powierzchnia całkowita	0,08m+30,00m+0,08m =30,16m
	Szerokość	0,08m+60,00m+0,08m=60,16m
	Długość	

3.4. UZBROJENIE

Na terenie objętym opracowaniem nie przewiduje się budowy nowych sieci ani ingerencji w istniejące uzbrojenie terenu.

3.5. UKSZTAŁTOWANIE TERENU

Płyta boiska zlokalizowana została bliżej północnej granicy działki. Projektuje się obustronny spadek płyty o wartości 0,5% wzdłuż dłuższego jej boku z rzędnej 0,50mnpm do 0,42mnpm. Teren wokół płyty ukształtować zgodnie z kierunkiem projektowanych spadków naniesionych na załączonych rysunkach. Kierunki projektowanych spadków zgodne z istniejącymi. Nie przewiduje się znaczących zmian wysokościowych w ukształtowaniu terenu.

3.6. KOMUNIKACJA

Decyzją Inwestora, przedmiot niniejszego opracowania ogranicza się jedynie do określenia usytuowania bramy technicznej wjazdowej oraz furtki wejściowej na teren boiska. Wszelkie rozwiązania komunikacyjne objęte zostaną odrębnym opracowaniem.

3.7. ORGANIZACJA ZIELENI I GOSPODARKA DRZEWOSTANEM

Projekt nie przewiduje istotnych zmian w istniejącym układzie zieleni polegających na wycince drzew. W strefie wokół niewielkich budynków gospodarczych przeznaczonych do rozbiórki należy wykarzczać grupę krzewów owocowych.

4. ROZWIĄZANIA TECHNICZNE. 4.1. BOISKO WIELOFUNKCYJNE

PODBUDOWA.

- koryto (grunt rodzimy) z wyprofilowanymi spadkami,
- geowłóknina
- warstwa odsączająca z pospółki - gr. 25cm,
- geosiatka
- warstwa konstrukcyjna z kruszywa kamiennego łamanego o frakcji 31,5-63mm - gr. 10cm,
- warstwa klinująca z kruszywa kamiennego o frakcji 0-31,5mm - gr. 5cm,
- warstwa elastyczna, przepuszczalna, zgodna z systemem nawierzchni wykonana z granulatu gumowego, żwirku kwarcowego oraz lepiszcza poliuretanowego - gr. 3,5cm

Podbudowę należy oddzielić od sąsiadujących elementów terenu za pomocą obrzeży betonowych 8x30x100cm układanych na ławie z betonu B15 z oporem. Na dnie wykopu należy wyprofilować spadki o wartości 0,5%.

NAWIERZCHNIA.

Badania na zgodność z normą PN-EN 14877, lub aprobata techniczna ITB, lub rekomendacja techniczna ITB lub wynik badań specjalistycznego laboratorium badającego nawierzchnie sportowe np. Labosport.

1. Karta techniczna oferowanej nawierzchni potwierdzona przez jej producenta.
2. Atest PZH dla ofiarowanej nawierzchni.
3. Autoryzacja producenta nawierzchni poliuretanowej, wystawiona dla wykonawcy na realizowaną inwestycję wraz z potwierdzeniem gwarancji udzielonej przez producenta na tą nawierzchnię.

Jako warstwę wykończeniową przyjmuje się bezspoinową, nie prefabrykowaną nawierzchnię poliuretanową o następujących minimalnych parametrach technicznych i użytkowych:

- grubość całkowita nawierzchni: 14mm
- konstrukcja nawierzchni: warstwa bazowa z granulatu gumowego SBR o frakcji 1-3mm z lepiszczem poliuretanowym o grubości 8mm, warstwa nawierzchniowa z barwnego granulatu gumowego EPDM o frakcji 1-3mm o grubości 6mm, nawierzchnia jest w całości przepuszczalna dla wody,
- kolor nawierzchni: czerwony (ceglasty),
- linie segregacyjne boisk: malowane natryskowo w różnicowanych kolorach

ODWODNIENI PŁYTY BOISKA.

Płyta boiska ze spadkiem poprzecznym o wartości 0,5%, nawierzchnia i podbudowa przepuszczalne dla wody. Odwodnienie powierzchniowe.

WYPOSAŻENIE SPORTOWE.

Piłka nożna:

- 2x bramka do piłki nożnej (5x2m), montowana w tulejach w sposób trwały, nie zagrażający bezpieczeństwu użytkownika; szkielec stalowy, ocynkowany ognioowo lub z wzmocnionych profili aluminiowych; bramka malowana proszkowo; montaż wg wskazań producenta
- 4x tuleja systemowa do mocowania bramki do piłki nożnej
- 2x siatka na bramkę, polipropylenowa

Piłka ręczna:

- 2x bramka do piłki ręcznej z możliwością demontażu, montowana w tulejach, w sposób nie zagrażający bezpieczeństwu użytkownika; szkielec stalowy, ocynkowany ognioowo lub z wzmocnionych profili aluminiowych; bramka malowana proszkowo; montaż wg wskazań producenta
- 4x tuleja systemowa z pokrywą do mocowania bramki do piłki ręcznej
- 2x siatka na bramkę, polipropylenowa

Siatkówka:

Stępki stalowe ocynkowane z możliwością demontażu, montowane w tulejach, z regulacją wysokości mocowania siatki i mechanizmem naciągowym; siatka całosezonowa; 2 tuleje systemowe z pokrywą
Ilość: 1 zestaw.

Tenis:

Stępki stalowe ocynkowane z możliwością demontażu, montowane w tulejach; siatka całosezonowa; 2 tuleje systemowe z pokrywą
Ilość: 1 zestaw.

4.2. OGRODZENIE TERENU I PIŁKOCHWYT.

PIŁKOCHWYT H=400cm.

Stupy piłkochwytu (konstrukcja w systemie INTERPLASTIC lub zamiennym o niegorszych parametrach tech) z profili aluminiowych, owałnych 100x120mm, wzmocnionych-z wewnętrznym uźebrowaniem, prefabrykowanych, malowanych proszkowo w kolorze srebrnym, l=400cm od poziomu gruntu, rozstaw co 500cm; fundamenty 55x55x100cm. Profile mocowane w tulei aluminiowej systemowej, kotwionej w fundamencie.

Siatka polipropylenowa h=400cm, wielkość oczka 10x10cm; siatka o wysokiej wytrzymałości, z lamówką na krawędziach i wzmocnieniem w pionie, kolor zielony.

Siatka mocowana górą i dołem za pomocą ocynkowanych zapinek do linki napinającej stalowej, ocynkowanej, rozpiętej na słupach (stupy środkowe - przelotowe) oraz za pomocą zapinek do słupów piłkochwytu.

OGRODZENIE TERENU H=150cm.

Stupy i zastrzały ogrodzenia z rury stalowej, ocynkowanej Ø42x2,5mm powlekanej PCV w kolorze zielonym, obustronnie zamknięte kapturkiem antykorozyjnym; fundamenty 30x30x100 z

betonu B20; siatka stalowa, ocynkowana, powlekana PCV w kolorze zielonym, wys. 150cm, wielkość oczka 5,5x5,5cm; linki napinające stalowe, ocynkowane Ø6,3mm. Słupy, do których mocuje się moduł z furtką i bramą, profile z rury stalowej, ocynkowanej Ø76,1x4mm, dwukrotnie malowane systemem powłok do krycia powierzchni cynkowanych w kolorze zielonym (jak siatka i słupy); obustronnie zamknięty kapturkiem antykorozyjnym. W linii ogrodzenia przewidziano moduł:

-moduł z bramą techniczną dwuskrzydłową (2szt.): wys.150cm, min. szer.300cm; brama wykonana z profili stalowych60x60x4mm, ocynkowanych; skrzydło bramy mocowane do słupów Ø76,1x4mm za pomocą 3 zawiasów śrubowych; element kontrujący z rygłem utwierdzonym w gruncie; brama zamykana typowym zamknięciem bramowym z kłódką.

-moduł z furtką (4szt.): 150cm, min. szer.110cm; furtka wykonana z profili stalowych60x60x4mm, ocynkowanych; skrzydło mocowane do słupa Ø76,1x4mm za pomocą 3 zawiasów śrubowych; furtka z wkładką patentową i klamką i elementem kontrującym mocowanym do słupa.

5. PLAC ZABAW.

W południowo-zachodniej części działki projektuje się wydzielenie ogrodeniem przestrzeni placu zabaw. W powstałej w ten sposób przestrzeni, przewiduje się lokalizację:

- dwóch wcześniej zdemontowanych urządzeń zabawowych dla dzieci w postaci zjeżdżalni i huśtawki typu „ważka”,
- dwóch nowych urządzeń zabawowych dla dzieci typu: pojedyncza huśtawka z drewnianych bali o przybliżonych wymiarach 245x22 x250cm, piaskownica z bali o przybliżonych wymiarach 150x150x30cm.

6. GOSPODARKA ODPADAMI KOMUNALNYMI.

Gromadzenie i segregacja odpadów stałych z wykorzystaniem 2 koszy na śmieci. Wywóz odpadów przez uprawnioną jednostkę specjalistyczną na wysypisko śmieci, na podstawie umowy.

7. RODZAJ I ZASIĘG UCIAŻLIWOŚCI ORAZ ZASIĘG OBSZARU OGRANICZONEGO UŻYTKOWANIA.

Zasięg uciążliwości oraz obszar ograniczonego użytkowania na terenie inwestycji nie występuje.

8. DANE O ISTNIEJĄCYCH I PRZEWIDYWANYCH CECHACH ZAGROŻENIA DLA ŚRODOWISKA ORAZ HIGIENY I ZDROWIA UŻYTKOWNIKÓW.

Obiekt nie powoduje i nie będzie powodował zagrożeń dla

środowiska oraz higieny i zdrowia użytkowników projektowanego obiektu.

9. WARUNKI WYNIKAJĄCE Z USTAWY Z DNIA 23 LIPCA 2003R. O ZABYTKACH I OPIECE NAD ZABYTKAMI (DZ. U. NR 162 POZ. 1568 ZE ZMIANAMI).

Przedmiotowy teren nie jest objęty prawną ochroną w zakresie ochrony dziedzictwa kulturowego.

10. OCHRONA ŚRODOWISKA NATURALNEGO

Projektowany obiekt nie należy do przedsięwzięć mogących znacząco oddziaływać na środowisko oraz do przedsięwzięć mogących znacząco negatywnie oddziaływać na obszar NATURA 2000, jest neutralny w stosunku do środowiska przyrodniczego, zdrowia ludzi,

istniejących obiektów i nie narusza interesów osób trzecich.

Dane techniczne charakteryzujące wpływ obiektu na środowisko, zdrowie ludzi i obiekty sąsiednie:

- a) woda do celów bytowych z sieci wodociągowej - brak
- b) ścieki sanitarne odprowadzane do sieci kanalizacji sanitarnej - brak,
- c) wody opadowe i roztopowe odprowadzane będą na własny teren nieutwardzony,
- d) emisja hałasu, wibracji i promieniowania – nie występują,
- e) wpływ na wodę, glebę i drzewostan – nie występuje.

11. DOSTĘPNOŚĆ DLA OSÓB NIEPEŁNOSPRAWNYCH.

Obiekt jest dostępny dla osób niepełnosprawnych.

12. WARUNKI OCHRONY PRZECIWOŻAROWEJ.

Na podstawie Rozporządzenia Ministra Spraw Wewnętrznych i Administracji z dnia 16 czerwca 2003r. w sprawie uzgadniania projektu budowlanego pod względem ochrony przeciwpożarowej (Dz. U. Nr 121, poz. 1137), zm. Z dnia 16 lipca 2009r., stwierdza się, że projekt nie podlega obowiązkowi uzgodnieniu pod względem ochrony przeciwpożarowej.

Na podstawie Rozporządzenia Ministra Spraw Wewnętrznych i Administracji z dnia 21 kwietnia 2006r. w sprawie ochrony przeciwpożarowej budynkowe, innych obiektów budowlanych i terenów, stwierdza się, w/w rozporządzenie nie stawia wymagań.

UWAGI!

Wykłądźni powinny być stosowane zgodnie z instrukcjami producenta i projektem technicznym opracowanym dla określonego zastosowania.

Wykonanie i odbiór urządzeń sportowych na podstawie aprobat technicznych ITB, atestów higienicznych, wymogów p.poż., warunków technicznych stosowania i Polskich Norm.

W trakcie realizacji projektu należy stosować materiały i wyroby posiadające obowiązujące świadectwa dopuszczenia do stosowania w budownictwie lub jeśli są przedmiotem Norm Państwowych, zaświadczenie producenta potwierdzające ich zgodność z postanowieniami odpowiednich norm.


Wszelkie kopiowanie, powielanie i dokonywanie zmian w projekcie bez zgody autora jest niedozwolone. (Ustawa o prawie autorskim i prawach pokrewnych z dn. 04.02.1994r.)

Wszelkie roboty budowlane winny być prowadzone zgodnie ze sztuką budowlaną i polskimi normami.

Opracował:



mgr inż. arch. Piotr Pałdyna

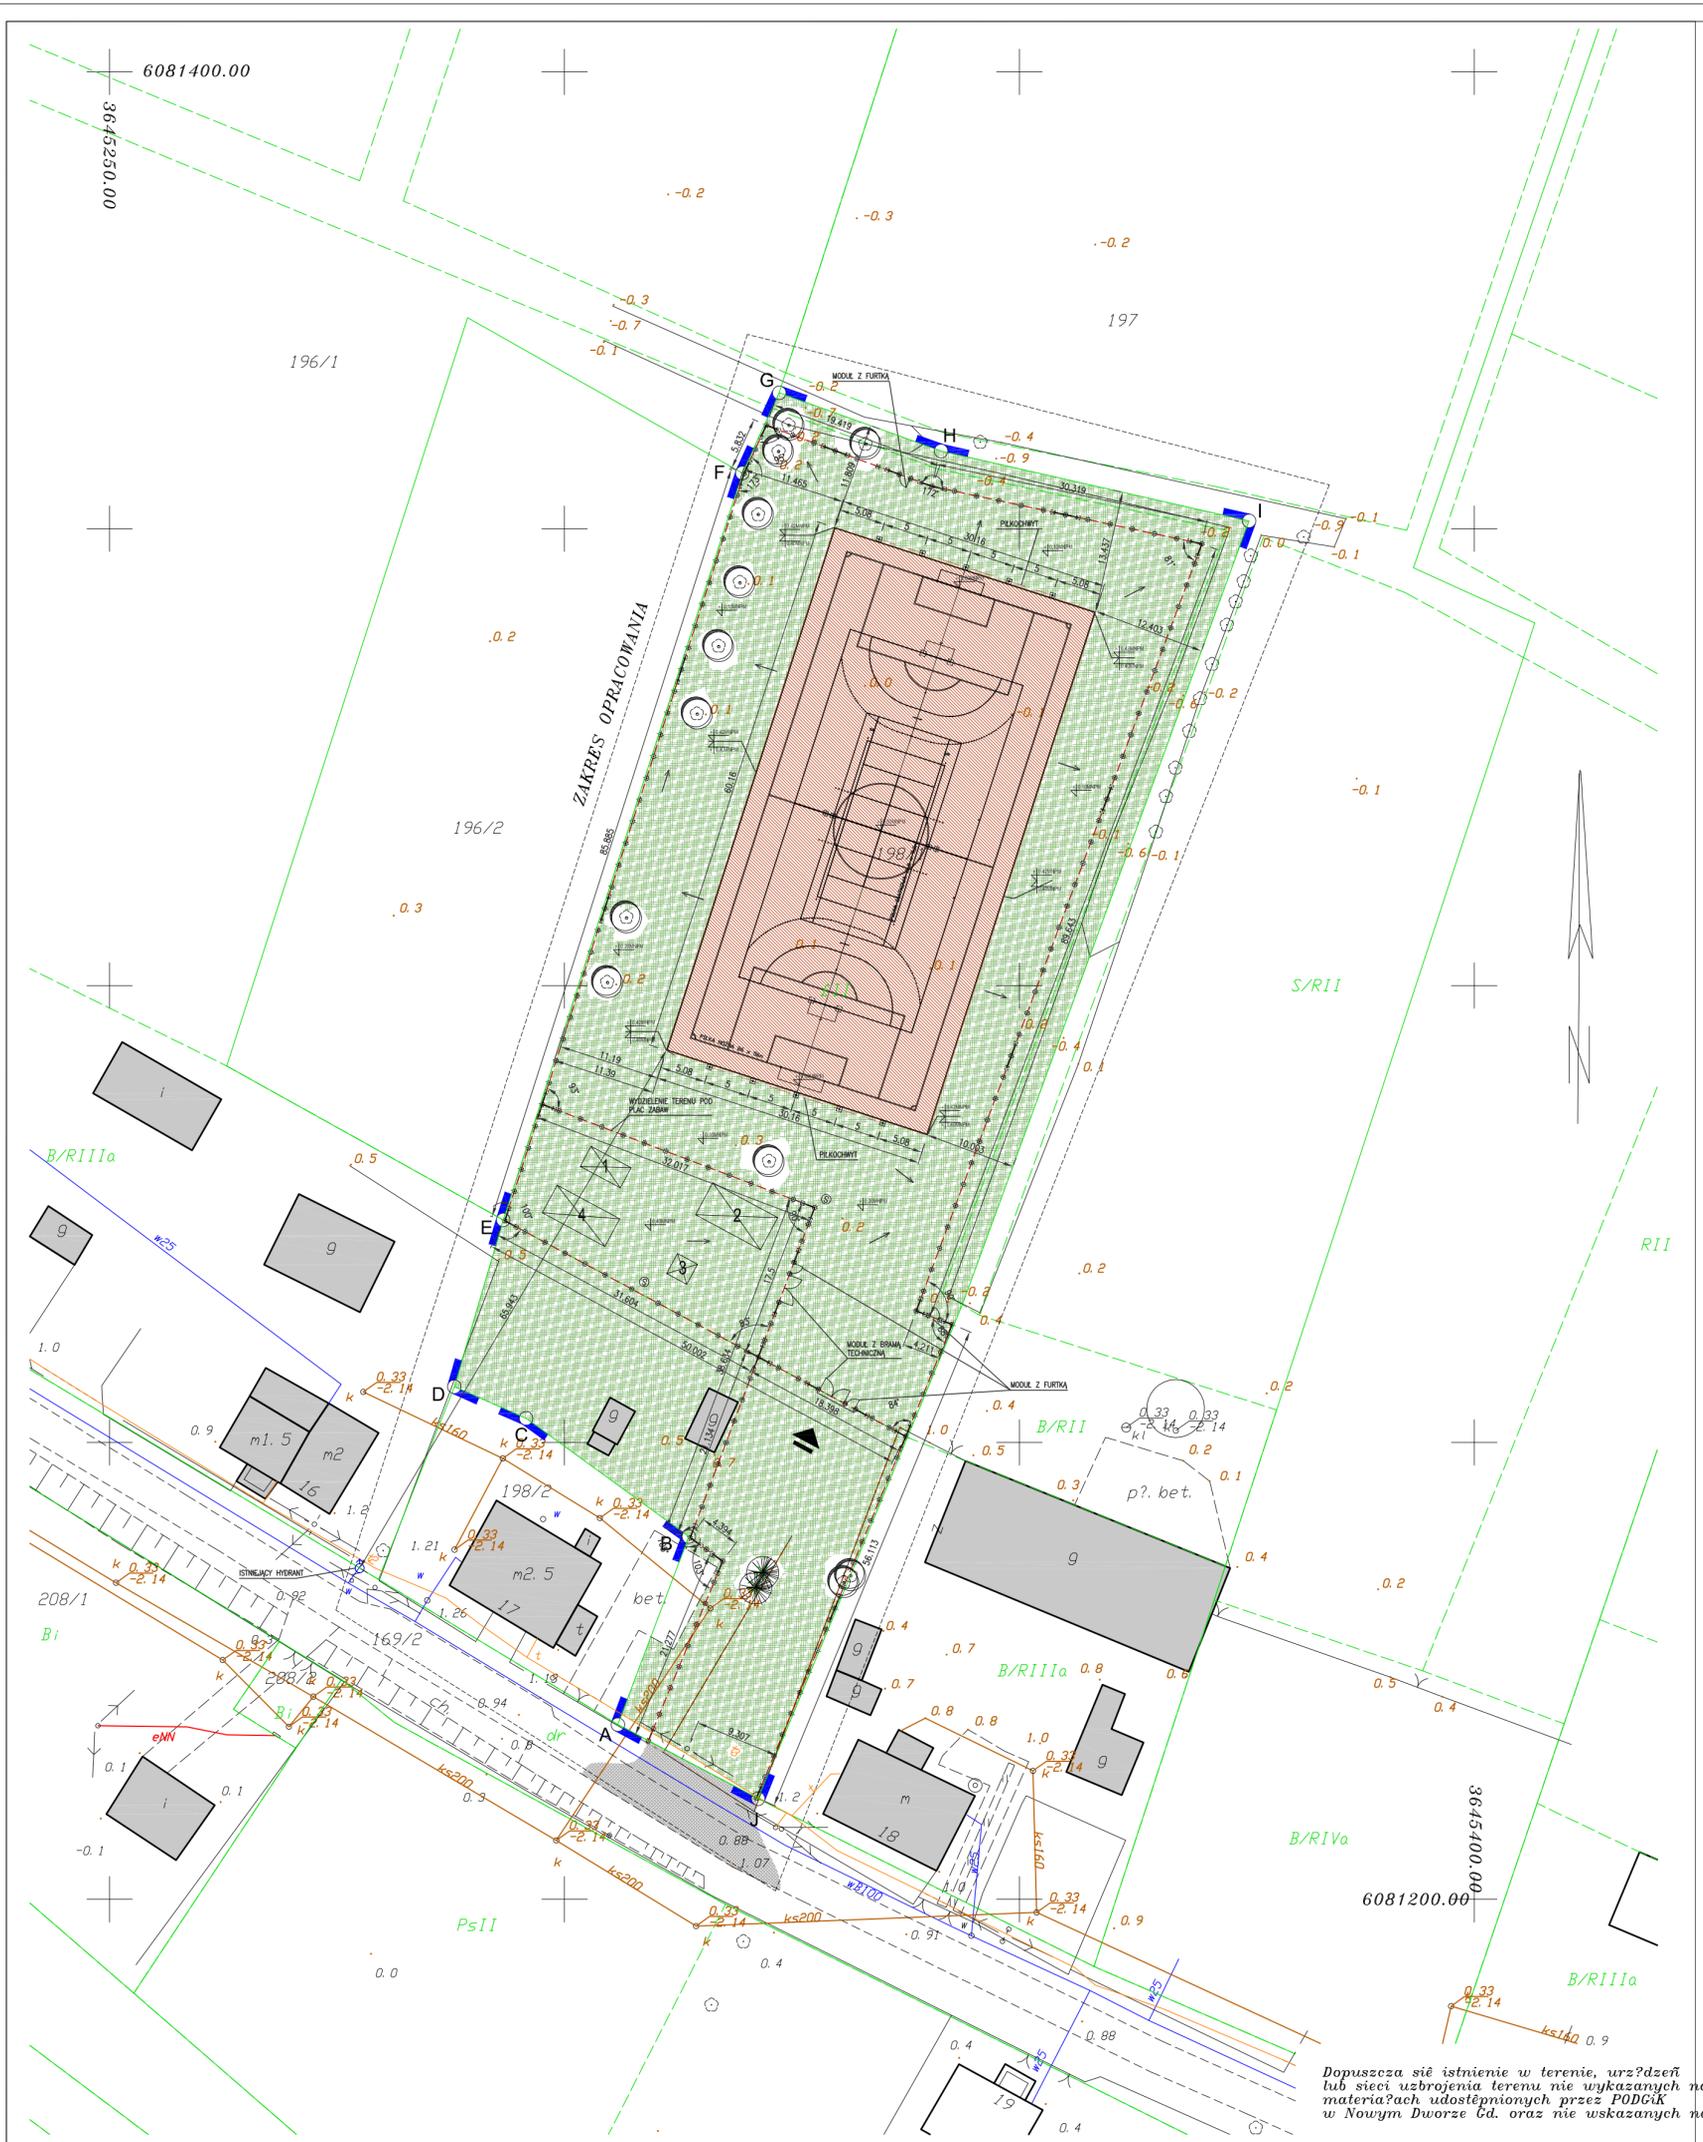

LEGENDA

- GRANICE REALIZACJI
- ISTNIEJĄCA ZABUDOWA
- PROJEKTOWANE BOISKO
- TRAWNIK
- ISTNIEJĄCA DROGA
- ELEMENTY ZAGOSP. TERENU DO 1020064
- LINIA SIATKI PIŁKOCHWYTU H=400cm
- LINIA SIATKI OGRÓDZENIA H=150cm
- PROJEKTOWANY WJAZD
- ISTNIEJĄCE DRZEWIA LIŚCIASTE
- ISTNIEJĄCE DRZEWIA IGLASTE
- KIERUNKI PROJ. SPADKÓW TERENU
- WYPOSAŻENIE PLACU ZABAW
- PROJ. KOSZ NA ŚMIECI
- ISTNIEJĄCY HYDRANT

PROJEKT BUDOWLANY BOISKA WIELOFUNKCYJNEGO W ŁASZCE.

ŁASZKA, GMINA SZTUTOWO; DZ. NR 198/1

INWESTOR:
GMINA SZTUTOWO
UL. GDANSKA 55, 82-110 SZTUTOWO

PROJEKTANT:
PROJECT-SYSTEM
02-123 Warszawa, ul. Korotyńskiego 23
01-114 02-00 ELBLĄG ul. KUMIELI 1-2, TEL.: 0-552363777

mgr inż. arch. Piotr Pałdyna	upr. nr 02/00/OI	Projekt
mgr inż. arch. Paweł Rzeczycki		
mgr inż. arch. Wojciech Sobczak	upr. nr 834/EL/84	

Dopuszcza się istnienie w terenie, urzędzi lub sieci uzbrojenia terenu nie wykazanych na materiałach udostępnionych przez PODGiK w Nowym Dworze Gd. oraz nie wskazanych na

MAPA DO CELÓW PROJEKTOWYCH
w skali 1:500

woj. pomorskie
powiat: nowodworski
gm. Sztutowo
obr. Łaszka
dz. 198/1
KERG: 888-673/2009


Układ odniesienia osnowy sytuacyjnej: "1965"
Układ odniesienia osnowy wysokościowej: "Kronsztadt"
Mapę sporządzono na podstawie materiałów udostępnionych przez PODGiK w Nowym Dworze Gd. oraz pomiaru uzupełniającego z dnia 22.09.2009 r.

Wykonał :

PROJEKT ZAGOSPODAROWANIA TERENU	
BRANŻA:	ARCHITEKTURA
FAZA:	PROJEKT
SKALA:	Nr rysunku:
1:50	172009
BRANŻA:	LSZ 16/09 ARP ZT 01

PRZEKRÓJ A-A skala 1:20

PRZEKRÓJ A-A

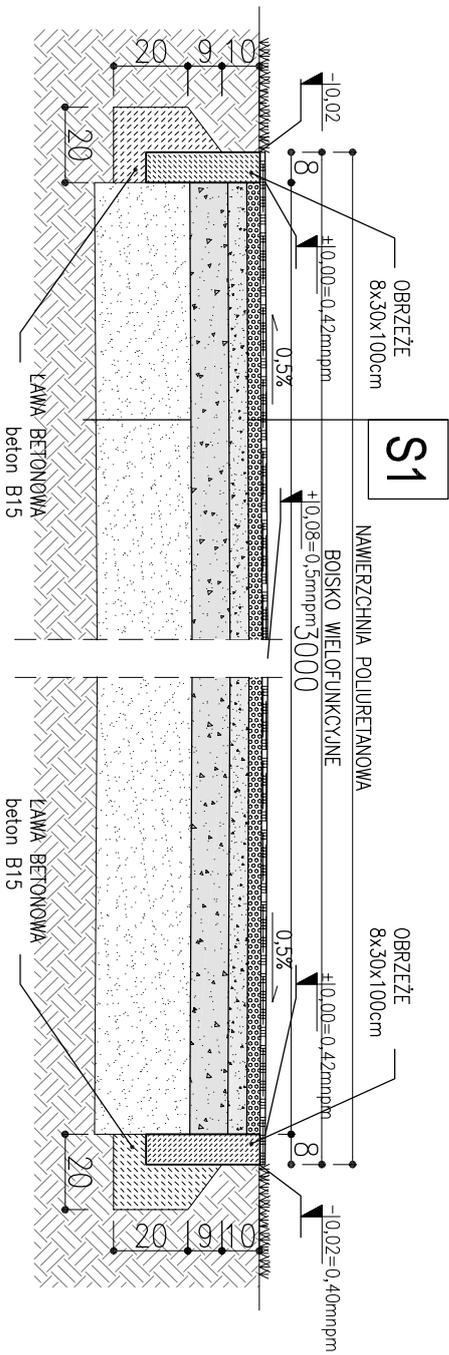


S1	
nawierzchnia poliuretanowa	—gr. 1,4cm
elastyczny przepuszczalna warstwa podkładowa zgodna z systemem nawierzchni	—gr. 3,5cm
warstwa klinująca z kruszywa kamiennego lamanego (frakcja 0–31,5mm)	—gr. 5cm
warstwa konstrukcyjna z kruszywa kamiennego lamanego (frakcja 31,5–63mm)	—gr. 10cm
geosiatka	
warstwa odsączająca z pospółki	—gr. 25cm
geowłóknina	
grunt rodzimy	

(podane grubości warstw kamiennych odnoszą się do grubości po zagęszczeniu)


Nazwa opracowania:		Projekt BUDOWLANY BOISKA WIELOFUNKCYJNEGO W LASZCE.	
Miejscowość:		LASZKA, GMINA SZTUTOWO, DZ. NR 198/1	
Adres opracowania:		UL. GDANSKA 55, 82-110 SZTUTOWO	
Autor opracowania:		PROJECT-SYSTEM	
Tytuł inżynierski:		PROJEKTANT	
mgr inż. arch. Piotr Pałdyna		02-123 Warszawa, ul. Korotyńskiego 23	
Opracował:		Oddział 82-300 ELBLĄG ul.KUMIELE 1-2. TEL: 0-56/2363777	
mgr inż. arch. Paweł Rzezycki		Projekt:	
Sprawdził:		Miejscowość:	
mgr inż. arch. Wojciech Sobczak		Lp. nr 834/EL/84	
Tytuł rysunku:		PRZEKRÓJ A-A	
BRANŻA:		ARCHITEKTURA	
FAZA:		PROJEKT	
SKALA: 1:20		Nr rysunku:	
DATA: 11/2009		ŁSZ 16/09 ARP PR 03	

FUNDAMENT POD SŁUP DO SIATKÓWKI I TENISA skala 1:20


WIDOK 1:100

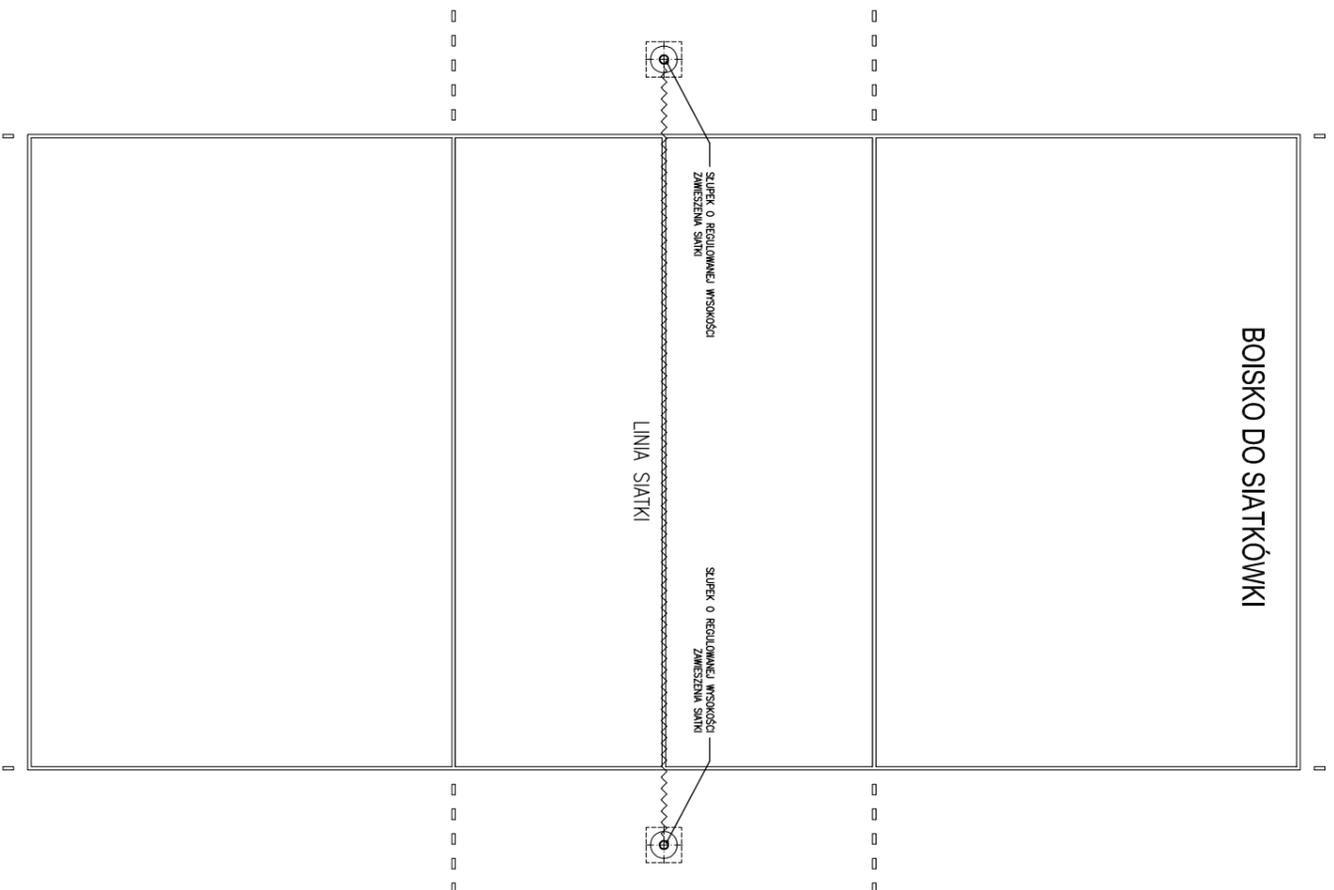


PRZEKRÓJ -SŁUP DO SIATKÓWKI

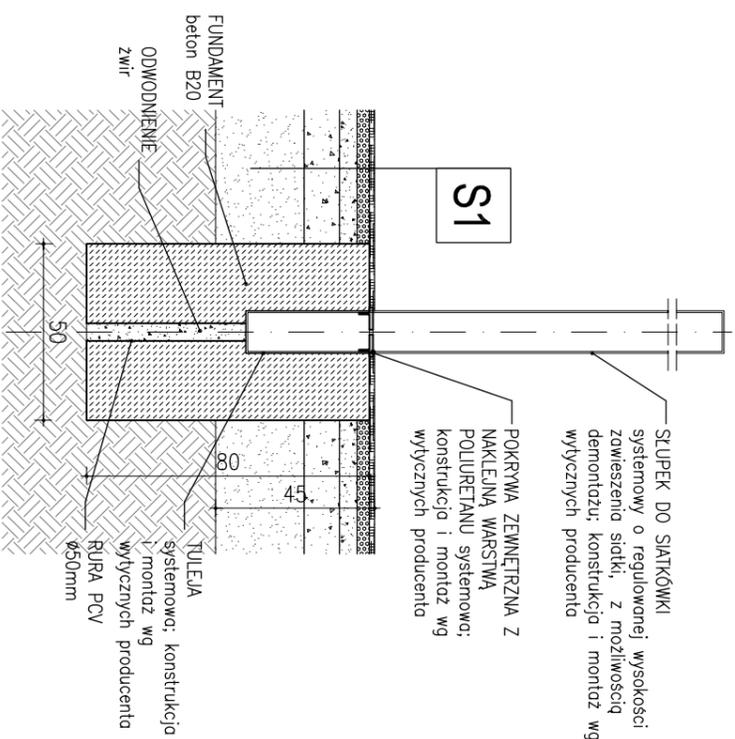


RZUT

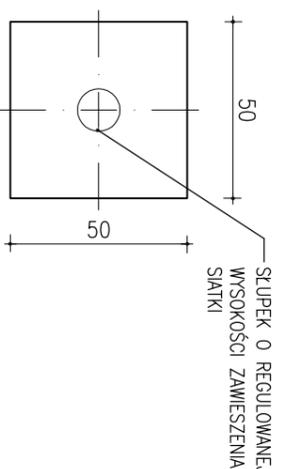

PRZEKRÓJ -SŁUP TENISA

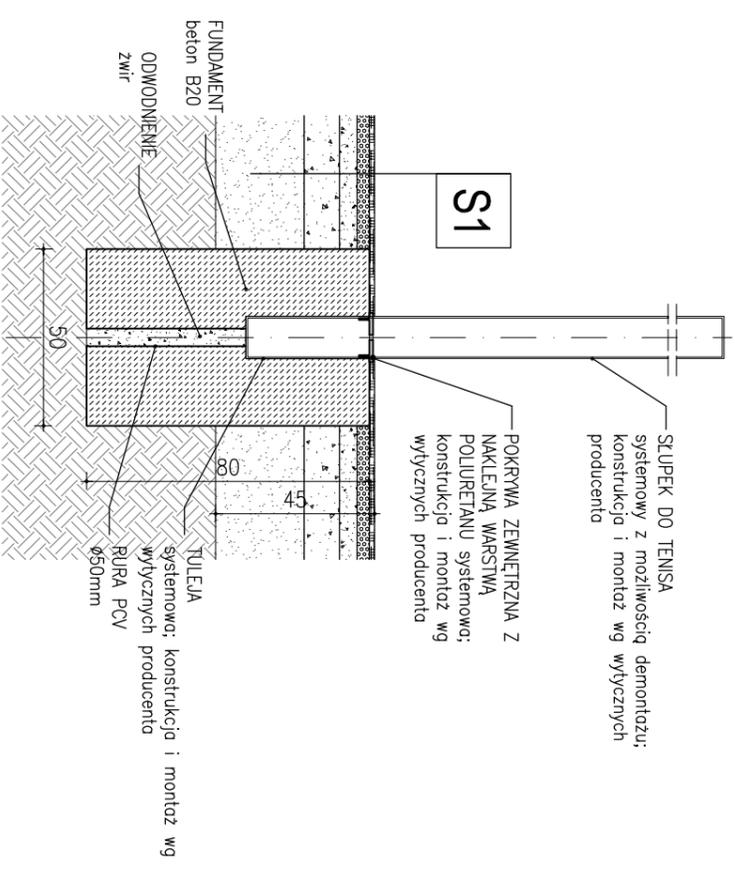

RZUT

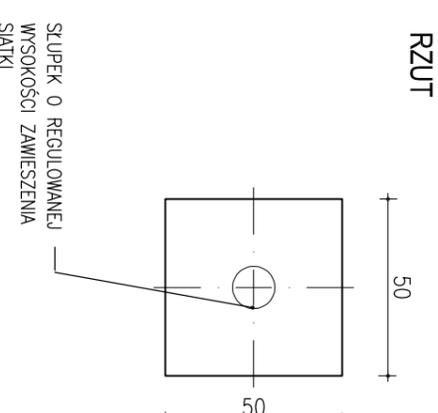

NAZWA OPRACOWANIA:
PROJEKT BUDOWLANY BOISKA WIELOFUNKCYJNEGO W ŁASZCE.

INWESTOR:
ŁASZKA, GMINA SZTUTOWO. DZ. NR 198/1

INWESTOR:
GMINA SZTUTOWO
UL. GDAŃSKA 55, 82-110 SZTUTOWO

PROJEKTANT
PROJECT-SYSTEM

02-123 Warszawa, ul. Korotyńskiego 23
Oddział 82-300 ELBLĄG, ul. KUMIELI 1-2. TEL.: 0-55/2363777

Adres opracowania:

Tytuł, temat i zakres:
mgr inż. arch. Piotr Pałdyga upr. nr 02/0001

Opisowość:
mgr inż. arch. Paweł Rzezycki

Opisowość:
mgr inż. arch. Wojciech Sobczak upr.nr 8341/EL/84

Tytuł projektu:

FUNDAMENT POD
SŁUP DO SIATKÓWKI I TENISA

BRANŻA: ARCHITEKTURA

FAZA: PROJEKT

SKALA: 1:20 Nr rysunku:

DATA: 11/2009 ŁSZ 16/09 ARP PR 04

FUNDAMENT POD BRAMKĘ DO PIŁKI RĘCZNEJ

S1	nawierzchnia poliuretanowa	-gr. 1,4cm
	elastyczna przepuszczalna warstwa podkładowa zgodna z systemem nawierzchni	-gr. 3,5cm
	warstwa klinująca z kruszywa kamiennego łamanego (frakcja 0-31,5mm)	-gr. 5cm
	warstwa konstrukcyjna z kruszywa kamiennego łamanego (frakcja 31,5-63mm)	-gr. 10cm
	geosiatka	
	warstwa odsączająca z pospółki	-gr. 25cm
	geowłóknina	
	grunt rodzimy	

BRAMKA DO PIŁKI RĘCZNEJ systemowa z możliwością demontażu; konstrukcja i montaż wg wytycznych producenta

S1

POKRYWA zewnętrzna z naklejną warstwą poliuretanu systemowa; konstrukcja i montaż wg wytycznych producenta



SYSTEMOWA OBSADA słupa bramki do piłki ręcznej, tuleja stalowa kotwiona w fundamencie; konstrukcja i montaż wg wytycznych producenta

TULEJA systemowa; konstrukcja i montaż wg wytycznych producenta

FUNDAMENT beton B20

ODWODNIENIE żwir

RURA PCV $\varnothing 50\text{mm}$

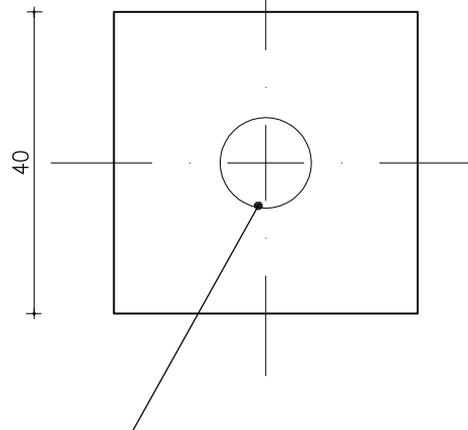
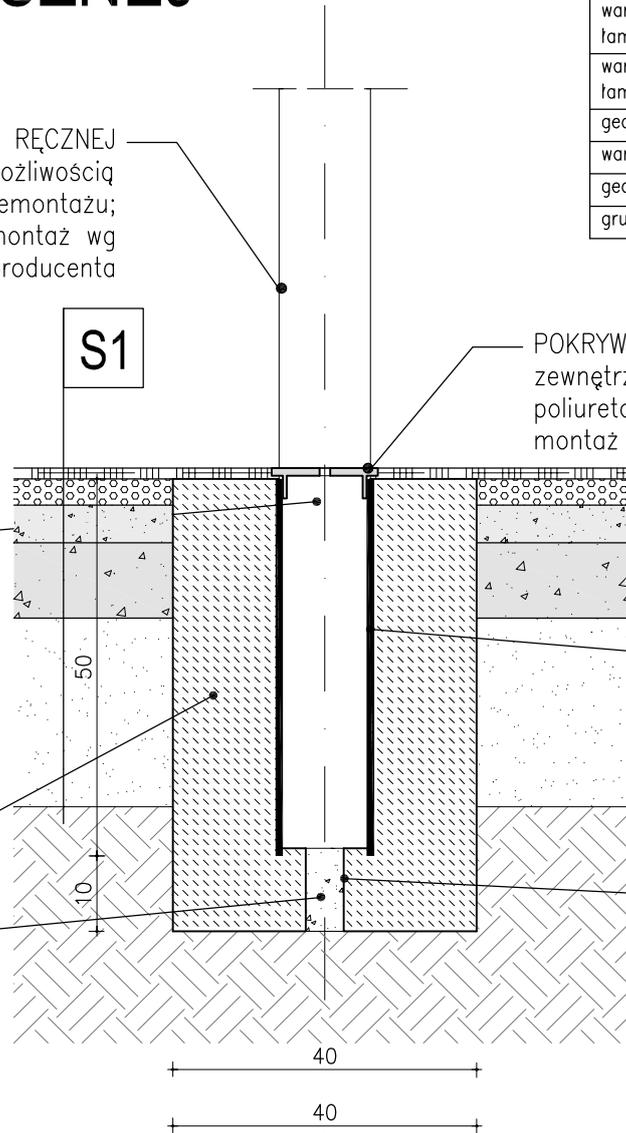


SYSTEMOWA OBSADA słupa bramki do piłki ręcznej, tuleja stalowa kotwiona w fundamencie; konstrukcja i montaż wg wytycznych producenta

NAZWA OPRACOWANIA: PROJEKT BUDOWLANY BOISKA WIELOFUNKCYJNEGO W ŁASZCZE.		
ŁASZKA, GMINA SZTUTOWO; DZ. NR 198/1		
INWESTOR: GMINA SZTUTOWO UL. GDAŃSKA 55. 82-110 SZTUTOWO		
PROJEKTANT PROJECT-SYSTEM 02-123 Warszawa, ul. Korotyńskiego 23 Oddział 82-300 ELBLĄG ul.KUMIELI 1-2. TEL: 0-55/2363777		
Autor opracowania:		
Tytuł, imię i nazwisko:	Nr upraw.:	Podpis:
mgr inż. arch. Piotr Pałdyna	upr. nr 02/00/OL	
Opracowanie:		
mgr inż. arch. Paweł Rzeczycki		
Sprawdzający:		
mgr inż. arch. Wojciech Sobczak	upr.nr 834/EL/84	
Tytuł rysunku: FUNDAMENT POD BRAMKĘ DO PIŁKI RĘCZNEJ		
BRANZA: ARCHITEKTURA		
FAZA: PROJEKT		
SKALA: 1:10	Nr rysunku :	
DATA: 11/2009	ŁSZ 16/09 ARP	DE 06

SCHEMAT PIŁKOCHWYTU H=400cm

SIATKA POLIPROPYLENOWA
konstrukcja w systemie INTERPLASTIC lub zamiennym o niegorszych parametrach tech.:
h=400cm, wielkość oczka 10x10cm;
siatka o wysokiej wytrzymałości, z lamówką na krawędziach i wzmocnieniem w pionie, kolor zielony.
Siatka mocowana górną i dolną za pomocą ocynkowanych zapinek do linki napinającej stalowej, ocynkowanej, rozpiętej na słupach (słupy środkowe – przelotowe) oraz za pomocą zapinek do słupów piłkochwytu.

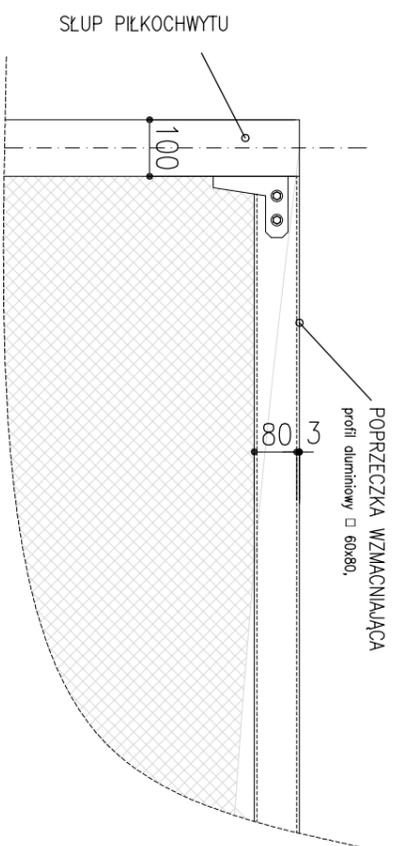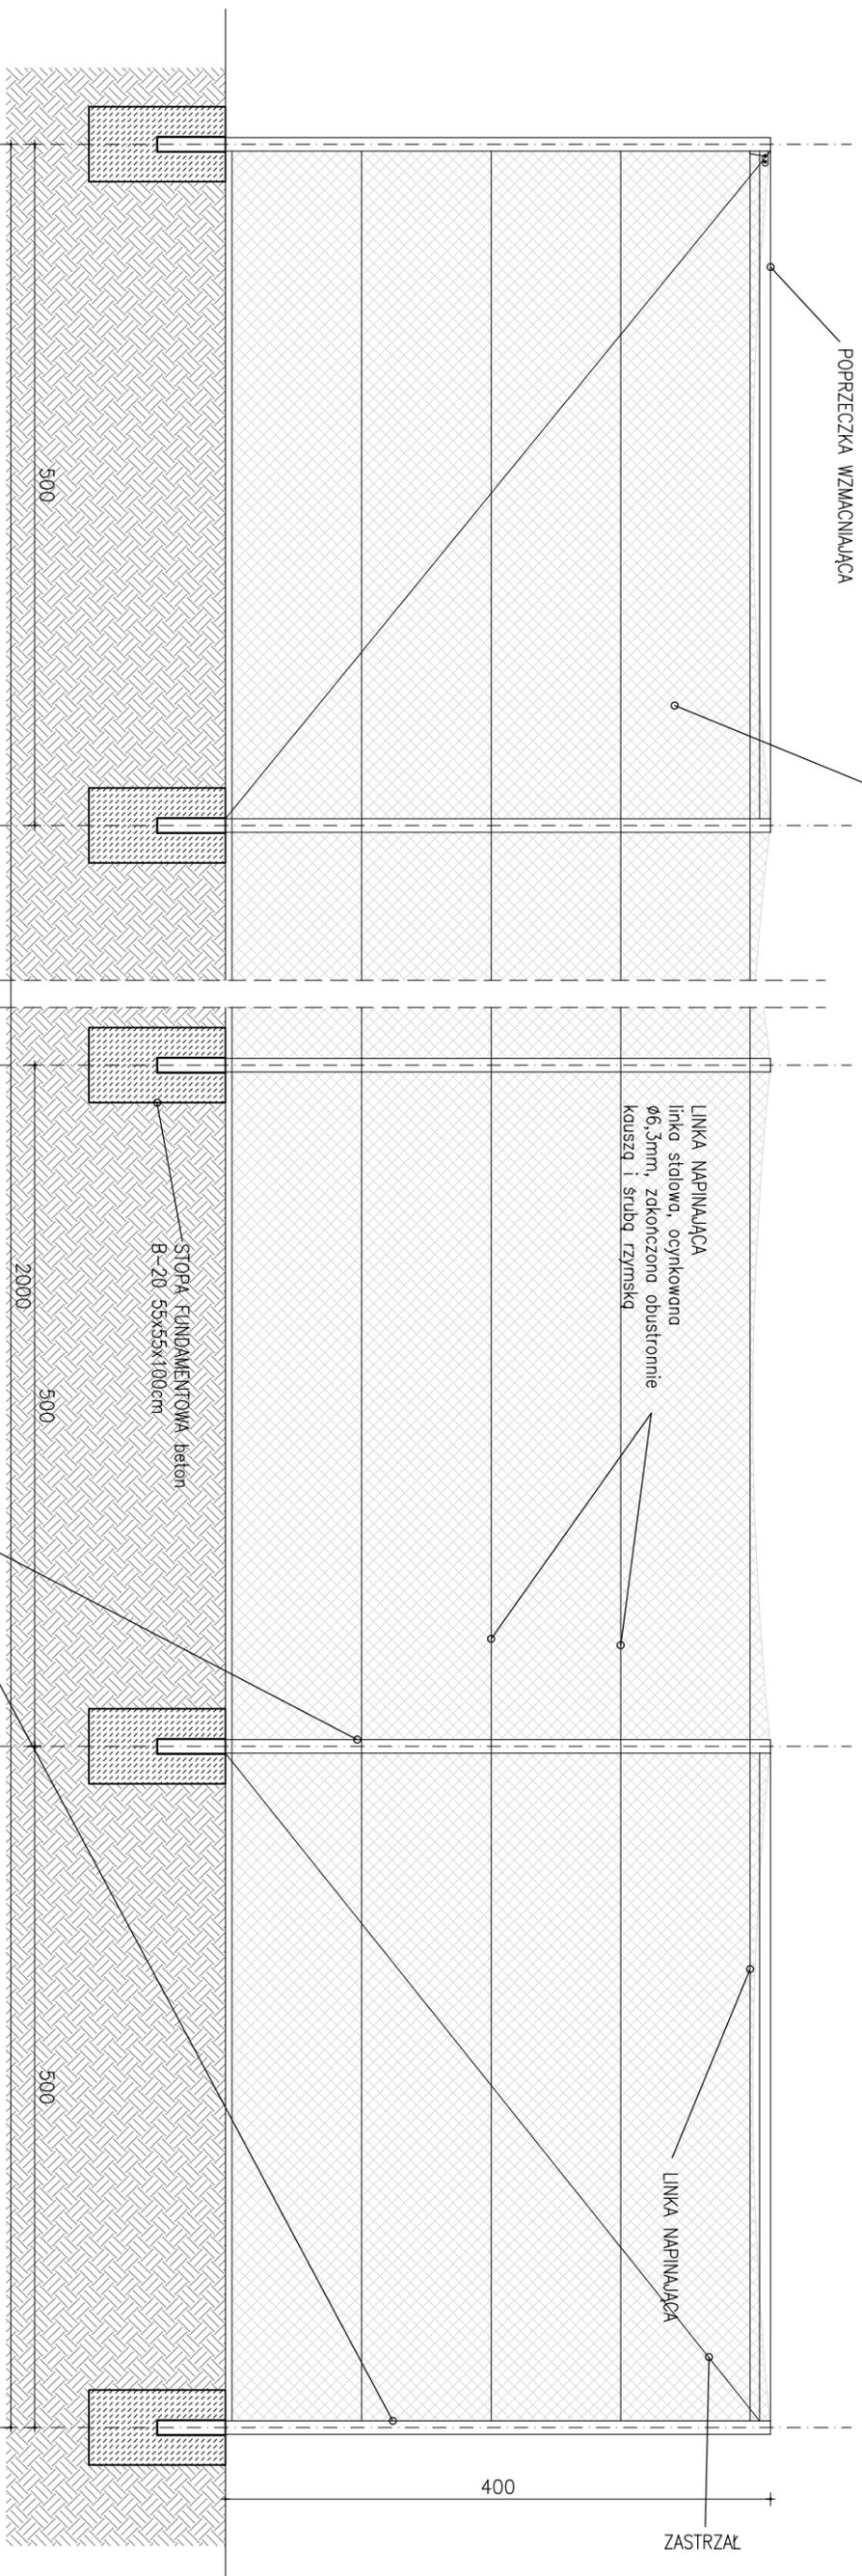

SŁUP PIŁKOCHWYTU
konstrukcja w systemie INTERPLASTIC lub zamiennym o niegorszych parametrach tech.:
profil aluminiowy owałny 100x120mm wzmocniony – z wewnętrznym żebrowaniem, malowany proszkowo w kolorze srebrnym, l=400cm od poziomu gruntu, rozstaw co 500cm; profil mocowany w tulei aluminiowej systemowej, kotwionej w fundamencie; konstrukcja i montaż wg wytycznych producenta

NADZIA OPERACJONARZ:
PROJEKT BUDOWLANY BOISKA WIELOFUNKCYJNEGO W ŁASZCE.

ŁASZKA, GMINA SZTUTOWO: DZ. NR 198/1

INWESTOR:
GMINA SZTUTOWO
UL. GDAŃSKA 55, 82-110 SZTUTOWO

PROJEKTANT:
PROJECT-SYSTEM
02-123 Warszawa, ul. Korotyńskiego 23
Oddział 82-300 ELBLĄG, ul. KUMIELE 1-2, TEL.: 0-55/2363777

Adres opracowania:		Nr upraw.:	Podpis:
mgr inż. arch. Paweł Rzezczycki		mgr inż. arch. Piotr Pałdyga	
mgr inż. arch. Paweł Rzezczycki		mgr inż. arch. Paweł Rzezczycki	
mgr inż. arch. Wojciech Sobczak		mgr inż. arch. Wojciech Sobczak	

SCHEMAT
PIŁKOCHWYTU H=400cm

ARCHITEKTURA

PROJEKT

SKALA: 1:30


DATA: 11/2009

ŁSZ 16/09 ARP DE 07

FUNDAMENT POD SŁUP PIŁKOCHWYTU


SŁUP PIŁKOCHWYTU h=400cm
konstrukcja w systemie INTERPLASTIC lub
zamiennym o niegorszych parametrach tech.;
profil aluminiowy 100x120mm z wewnętrznym
uzebrowaniem, zabezpieczony antykorozyjnie
przez malowanie proszkowe lub anodowanie

TULEJA ALUMINIOWA Z
POKRYWĄ
konstrukcja w systemie
INTERPLASTIC lub
zamiennym o niegorszych
parametrach tech.;
tuleja systemowa,
kotwiona w fundamencie;
konstrukcja i montaż wg
wytucznych producenta

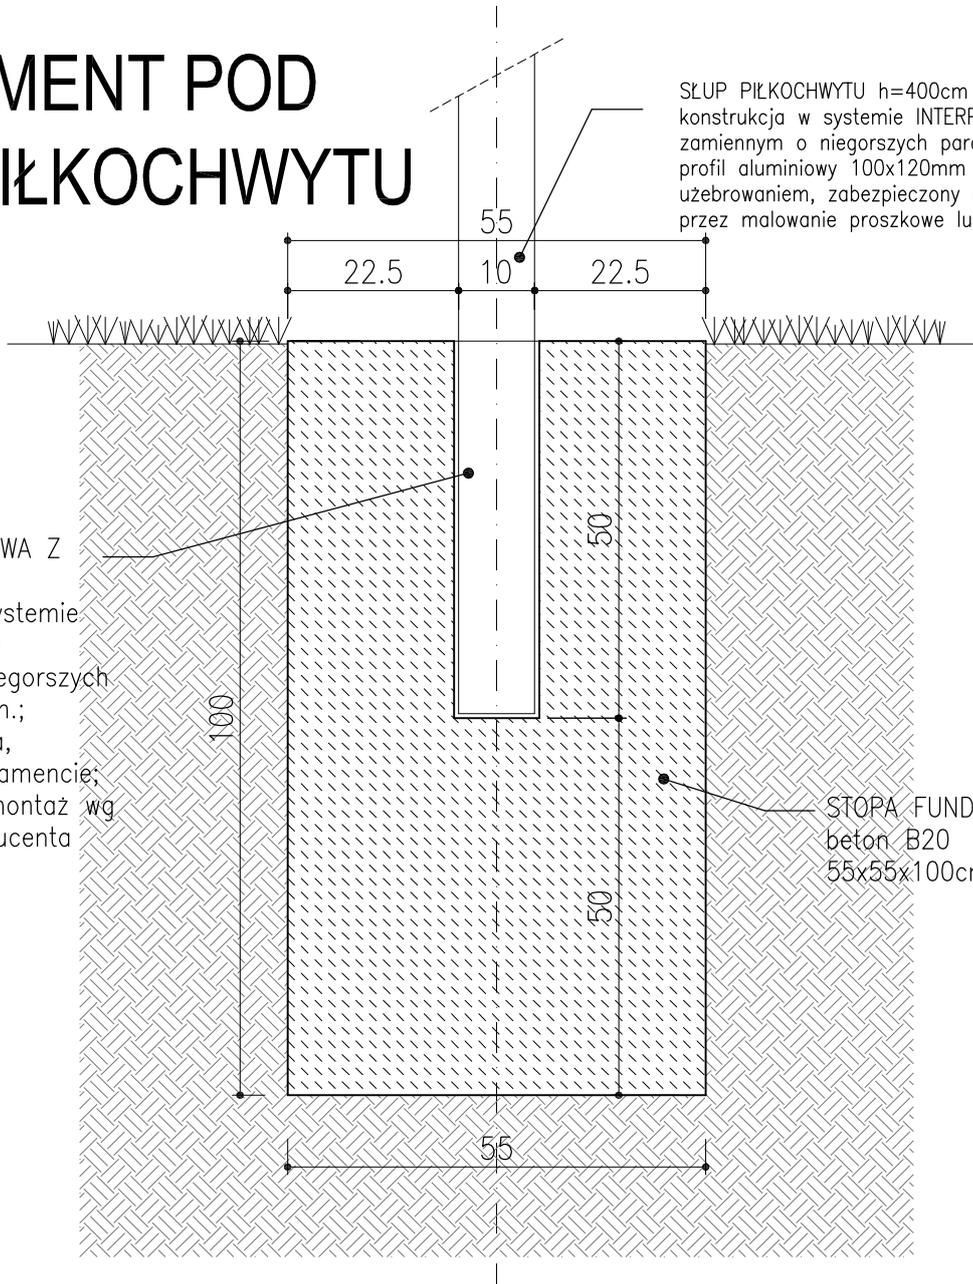


STOPA FUNDAMENTOWA
beton B20
55x55x100cm

SŁUP PIŁKOCHWYTU
konstrukcja w systemie INTERPLASTIC lub
zamiennym o niegorszych parametrach tech.;
profil aluminiowy 100x120mm z wewnętrznym
uzebrowaniem przeciwdziałającym uszkodzeniom

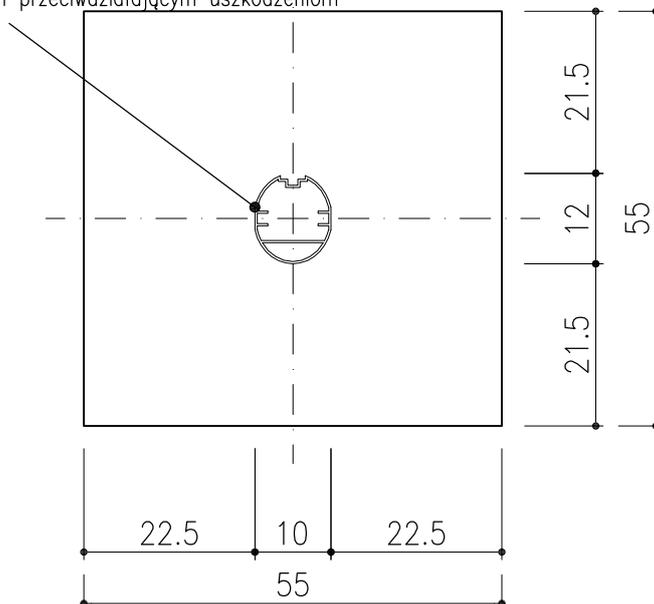

NAZWA OPRACOWANIA: PROJEKT BUDOWLANY BOISKA WIELOFUNKCYJNEGO W ŁASZCE.			
ŁASZKA, GMINA SZTUTOWO; DZ. NR 198/1			
INWESTOR: GMINA SZTUTOWO UL. GDAŃSKA 55, 82-110 SZTUTOWO			
PROJEKTANT PROJECT-SYSTEM 02-123 Warszawa, ul. Korotyńskiego 23 Oddział 82-300 ELBLĄG ul.KUMIELI 1-2. TEL: 0-55/2363777			
Autor opracowania:			
Tytuł, imię i nazwisko:	Nr upraw.:	Podpis:	
mgr inż. arch. Piotr Pałdyna	upr. nr 02/00/OL		
Opracowanie:			
mgr inż. arch. Paweł Rzeczycki			
Sprawdzający:			
mgr inż. arch. Wojciech Sobczak		upr.nr 834/EL/84	
Tytuł rysunku: FUNDAMENT POD SŁUP PIŁKOCHWYTU			
BRANZA: ARCHITEKTURA			
FAZA: PROJEKT			
SKALA: 1:10	Nr rysunku :		Rev.:
DATA: 11/2009	ŁSZ	16/09 ARP DE	08

SCHEMAT OGRODZENIA H=150cm

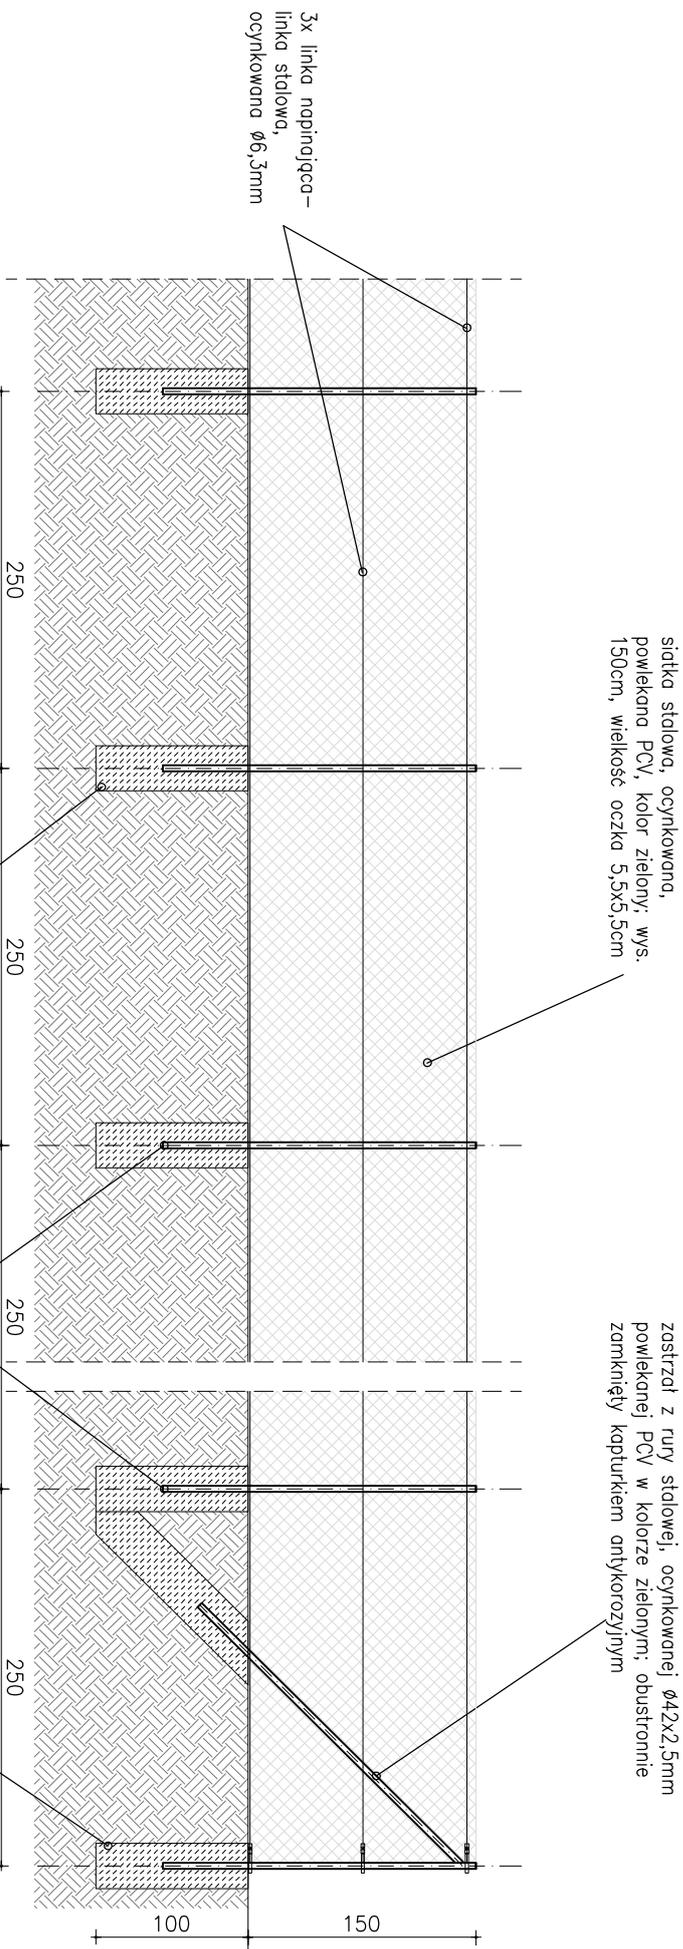

Nazwa opracowania:		Projekt BUDOWLANY BOISKA WIELOFUNKCYJNEGO W LASZCIE.	
Miejscowość:		LASZKA, GMINA SZTUTOWO, DZ. NR 198/1	
Adres:		UL. GDANSKA 55, 82-110 SZTUTOWO	
Projektant:		PROJECT-SYSTEM	
Autor opracowania:		02-123 Warszawa, ul. Korotyńskiego 23 Oddział 82-300 ELBLĄG ul.KUMIELE 1-2. TEL: 0-56/2363777	
Tytuł, skala i nazwa:		mgr inż. arch. Piotr Pałdyna	
Opracował:		mgr inż. arch. Paweł Rzezycki	
Sprawdził:		mgr inż. arch. Wojciech Sobczak	
upr. nr 834/EL/84			
Tytuł rysunku:		SCHEMAT OGRODZENIA	
BRANZA:		ARCHITEKTURA	
FAZA:		PROJEKT	
SKALA:		1:50	
Nr rysunku:		-	
DATA:		11/2009	
Liczba arkuszy:		16/09	
Liczba stron:		DE	
Liczba rysunków:		09	

3. INFORMACJA DOTYCZĄCA BEZPIECZEŃSTWA I OCHRONY ZDROWIA

Nazwa i adres obiektu budowlanego:

**PROJEKT BUDOWLANY BOISKA WIELOFUNKCYJNEGO W ŁASZCE.
ŁASZKA, GMINA SZTUTOWO. DZIAŁKA NR 198/1**

Inwestor:

**GMINA SZTUTOWO
ul. Gdańska 55, 82-110 Sztutowo**

ZAWARTOŚĆ OPRACOWANIA

Część opisowa

OPRACOWAŁ :


MGR INŻ. ARCH. PIOTR PAŁDYNA
uprawnienia nr 02/00/OL

CZĘŚĆ OPISOWA INFORMACJI DOTYCZĄCEJ BIOZ

1. PODSTAWA OPRACOWANIA

Podstawą prawną niniejszej informacji są wymagania w zakresie bezpieczeństwa i ochrony zdrowia człowieka określone w następujących przepisach:

- Rozporządzenie Ministra Infrastruktury z dnia 23.06.2003 r. w sprawie informacji dotyczącej bezpieczeństwa i ochrony zdrowia oraz planu bezpieczeństwa
- i ochrony zdrowia (Dz.U. Nr 120 z 2003 r., poz. 1126),
- Rozporządzenia Ministra Pracy i Polityki Socjalnej z dnia 26 września 1997 roku w sprawie ogólnych przepisów bezpieczeństwa i higieny pracy (Dz.U. Nr 129 z 1997r., poz. 844 z późniejszymi zmianami),
- Rozporządzenia Ministra Pracy i Polityki Socjalnej z dnia 14 marca 2000 roku w sprawie bezpieczeństwa i higieny pracy przy ręcznych pracach transportowych (Dz.U. Nr 26 z 2000 r., poz. 313 z późniejszymi zmianami),
- Rozporządzenie Ministra Gospodarki z dnia 20 września 2001 roku w sprawie BHP podczas eksploatacji maszyn i urządzeń technicznych do robót ziemnych, budowlanych i drogowych (Dz.U. Nr 118 z 2001 r., poz. 1263 z późniejszymi zmianami),
- Rozporządzenia Ministra Pracy i Polityki Socjalnej z dnia 28 maja 1996 roku
- w sprawie rodzaju prac wymagających szczególnej sprawności psychofizycznej (Dz.U. Nr 62 z 1996 r., poz. 287 z późniejszymi zmianami),
- Rozporządzenia Ministra Pracy i Polityki Socjalnej z dnia 28 maja 1996 roku
- w sprawie rodzaju prac, które powinny być wykonywane co najmniej przez dwie osoby (Dz.U. Nr 62 z 1996 r., poz. 288 z późniejszymi zmianami),
- Rozporządzenie Ministra Gospodarki z dnia 30.10.2002 w sprawie minimalnych wymagań dotyczących bezpieczeństwa i higieny pracy w zakresie użytkowania maszyn przez pracowników podczas pracy (Dz.U. Nr 191 z 2002 r., poz. 1596),
- Rozporządzenie Ministra Infrastruktury z dnia 06.02.2003 r w sprawie bezpieczeństwa i higieny pracy podczas wykonywania robót budowlanych (Dz.U. Nr 47 z 2003 r., poz. 401),
- Regulamin Ochrony Przeciwpożarowej.

2. ZAKRES ROBÓT

- prace rozbiórkowe istniejącego ogrodzenia,
- demontaż dwóch istniejących urządzeń zabawowych dla dzieci
- karczowanie grupy krzewów owocowych,
- korytowanie podłoża,
- wykonanie ław i obrzeży,
- wykonanie projektowanych podbudów,
- wykonanie projektowanej nawierzchni,
- montaż piłkochwyłów i ogrodzenia,
- montaż istniejących i nowych urządzeń zabawowych dla dzieci,
- wykonanie ukształtowania terenu i posianie trawy.

3. WYKAZ ISTNIEJĄCYCH OBIEKTÓW BUDOWLANYCH

Na terenie opracowania, w południowej jego części, znajdują się dwa budynki gospodarcze oraz niewielkie blaszane i drewniane budynki gospodarcze nie będące własnością Inwestora, które należy rozebrać przed przekazaniem placu budowy. Przy granicy z drogą dojazdową zlokalizowano dwa urządzenia zabawowe dla dzieci w postaci zjeżdżałni i huśtawki typu „ważka”.

4. SKALA ZAGROŻENIA ZDROWIA LUDZI

- wykonywanie wykopów: niebezpieczeństwo wpadnięcia do

wykopu,

- prace wykonywane z rusztowań: niebezpieczeństwo upadku z rusztowania,

- prace wykonywane w obrębie działania maszyn budowlanych,

- używanie elektronarzędzi podczas prac budowlanych: porażenie prądem.

Powyższe zagrożenia wyeliminować poprzez prowadzenie instruktażu, przestrzeganie przepisów BHP i używanie do prac sprawnych i atestowanych urządzeń.

5. INFORMACJA O WYDZIELENIU I OZNAKOWANIU Miejsca robót

Teren wykonywania wykopów należy zabezpieczyć poprzez

oznakowanie i wyгородzenie. Rusztowania po zamontowaniu winny być odebrane przez uprawnionego kierownika budowy. Wyznaczyć strefy niebezpieczne

6. PRZEPROWADZENIE INSTRUKTAŻU PRACOWNIKÓW

Zobowiązuje się kierownika budowy do przeprowadzenia instruktażu i przeszkolenia pracowników z zakresu robót szczególnie niebezpiecznych, które będą wykonywane podczas trwania budowy. Ponadto kierownik budowy zobowiązany jest do prowadzenia szkoleń stanowiskowych pracowników przed rozpoczęciem prac przewidzianych do wykonania w danym dniu.

7. ŚRODKI TECHNICZNE I ORGANIZACYJNE ZAPOBIEGAJĄCE NIEBEZPIECZEŃSTWOM

Należy ogrodzić teren budowy i wywiesić tablicę informacyjną budowy. Wyznaczyć strefy niebezpieczne w bezpośrednim obrębie budynku. Ogrodzenie wykonać w sposób uniemożliwiający wchodzenie na teren budowy osobom nieupoważnionym. Należy zwrócić szczególną uwagę na wykonanie ogrodzenia terenu budowy, ze względu na bezpośrednie sąsiedztwo ze szkołą podstawową.

Należy korzystać z energii elektrycznej wyłącznie z ustalonej skrzynki energetycznej. W przypadku prowadzenia robót po zmroku zapewnić należy właściwe oświetlenie w miejscu prowadzenia robót, jak i całego placu budowy.

Należy zapewnić łączność telefoniczną ze służbami technicznymi (straż pożarna, pogotowie ratunkowe, pogotowie e energetyczne, policja, inwestor).

Należy wydzielić miejsca składowania materiałów budowlanych i wyrobów.

Wykorzystywane rusztowania winny być atestowane i po zamontowaniu odebrane przez uprawnionego kierownika budowy. Osoby pracujące na rusztowaniach powinny być przeszkolone w zakresie zagrożeń pracy na wysokościach.

Maszyny i inne urządzenia techniczne oraz elektronarzędzia powinny być montowane, eksploatowane i obsługiwane zgodnie z

instrukcją producenta oraz spełniać wymagania określone w przepisach dotyczących systemu oceny zgodności. Maszyny i inne urządzenia, podlegające dozorowi technicznemu, mogą być używane jeśli posiadają dokumenty uprawniające do ich eksploatacji. Kierownik budowy zapoznaje pracowników z instrukcją obsługi powyższych maszyn i urządzeń.

Maszyny i inne urządzenia techniczne powinny być:

- utrzymane w stanie zapewniającym ich sprawność,
- stosowane wyłącznie do prac, do jakich zostały przeznaczone,
- obsługiwane przez osoby przeszkolone.

Roboty budowlane muszą być wykonywane przez osoby uprawnione oraz pod stałym nadzorem osób posiadających odpowiednie uprawnienia budowlane.

8. WNIOSEK - KONIECZNOŚĆ WYKONANIA PLANU BIOZ

Zgodnie z art. 21a ust. 2 ustawy z dnia 7 lipca 1994 r. Prawo budowlane, dla przedmiotowej budowy należy sporządzić Plan BIOZ.

Opracował:

MGR INŻ. ARCH. PIOTR  PAŁDUSKA
uprawnienia nr 02/00/OL

Elbląg, listopad 2009 r.

OŚWIADCZENIE

Na podstawie przepisu art. 20 ust. 4 ustawy z dnia 7 lipca 1994 r. – Prawo budowlane (jednolity tekst Dz.U. z 2006 r. Nr 156, poz. 1118 z późniejszymi zmianami) oświadczam, że:

**PROJEKT BUDOWLANY BOISKA WIELOFUNKCYJNEGOW ŁASZCE.
ŁASZKA, GMINA SZTUTOWO. DZIAŁKA NR 198/1**

został sporządzony zgodnie z obowiązującymi przepisami oraz zasadami wiedzy technicznej.

projektant:
mgr inż. arch. Piotr Pałdyna

sprawdzający:
mgr inż. arch. Wojciech M. Sobczak

GPBK.II.7132/90/00

DECYZJA

Na podstawie art.13 ust.1 pkt 1 i art. 14 ust.1 pkt 1 ustawy z dnia 07 lipca 1994 r. Prawo budowlane (Dz.U. z 1994 r. Nr 89, poz.414 z późn.zmian./ oraz § 4 ust. 2 i 3, § 9 ust. 1 rozporządzenia Ministra Gospodarki Przemysłowej i Budownictwa z dnia 30 grudnia 1994 r. w sprawie samodzielnych funkcji technicznych w budownictwie /Dz.U. z 1995 r. Nr 8 poz.38/, dokumentów stwierdzających posiadanie wymaganego przygotowania zawodowego i pozytywnego wyniku egzaminu na uprawnienia budowlane

Pan **PIOTR PAWEŁ PAŁDYNA**

magister inżynier architekt

ur. 20 września 1966 r. w Elblągu

o t r z y m u j e

UPRAWNIENIA BUDOWLANE

Nr ewid. 02/00/OL

DO PROJEKTOWANIA BEZ OGRANICZEŃ W SPECJALNOŚCI ARCHYTEKTONICZNEJ

Uprawnienia budowlane do projektowania bez ograniczeń w specjalności architektonicznej stanowią również podstawę do sprawdzania projektów budowlanych w specjalności objętej tymi uprawnieniami oraz do sporządzania projektów zagospodarowania działki lub terenu.

Od decyzji niniejszej służy odwołanie do Głównego Inspektora Nadzoru Budowlanego w terminie 14 dni od dnia jej doręczenia, za pośrednictwem Wojewody Warmińskiego – Mazurskiego.

Otrzymuje:

1. Pan Piotr Paweł Pałdyna
82-300 Elbląg
ul. Fabryczna 32/2
2. Główny Inspektor Nadzoru Budowlanego
3. a/a



Z up. **PIOTR PAŁDYNA**
Magister inżynier architekt
DZIAŁ WYDZIAŁU
Gospodarki Przemysłowej, Architektury,
Budownictwa i Kontroli

ZA ZGODNOŚĆ ORYGINAŁEM

Piotr Pałdyna



IZBA ARCHITEKTÓW

WARMIŃSKO-MAZURSKA OKRĘGOWA IZBA ARCHITEKTÓW

WARMIŃSKO-MAZURSKA OKRĘGOWA IZBA ARCHITEKTÓW

Łdz. WMOIA/307/09/TO

Olsztyn dn. 16.09. 2009 r.

ZAŚWIADCZENIE

Warmińsko-Mazurska Okręgowa Rada Izby Architektów zaświadcza, że:
mgr inż. arch. Piotr Pałdyna, syn Czesława i Krystyny,
zamieszkały : 82-300 Elbląg, ul Fabryczna 32/2, posiadający uprawnienia do pełnienia samodzielnych funkcji technicznych w budownictwie, w specjalności architektonicznej bez ograniczeń nr ewid. **02/00/OL**, jest wpisany na listę członków Warmińsko-Mazurskiej Okręgowej Izby Architektów od dnia 2 stycznia 2002 r. pod numerem **WM 0016**.

Zaświadczenie jest ważne do końca marca 2010 r.

Ubezpieczenie odpowiedzialności cywilnej, o którym mowa w art. 6 ust. 2 ustawy z dnia 15 grudnia 2000 r. o samorządach zawodowych architektów, inżynierów budownictwa oraz urbanistów (Dz. U. z 2001 r. Nr 5, poz. 42 z późn. zm.) zawarto na okres do dnia 14.04.2010 r.

PRZEWODNICZĄCY RADY
WARMIŃSKO - MAZURSKIEJ
OKRĘGOWEJ IZBY ARCHITEKTÓW

—Piotr Andrzejewski—

10-117 Olsztyn, ul. 1-go Maja 13, pok. 306. Tel.: (0-89) 521 34 30 do 32. E-mail: izba@izba.org.pl [Http: www.izba.org.pl](http://www.izba.org.pl)
NIP: 739-32-79-898 Regon: 017466395-00067 Konto: PKO BP II O/Olsztyn Nr 39 1020 3541 0000 5602 0011 4033

ZA ZGODNOŚCIĄ TRYCINALEM

Piotr Pałdyna

Urząd Wojewódzki
ul. Wolności 1
80-200 w Łodzi
Pracownia Projektowa "P. Jankowski"
Lipulski i Łódzki Instytut
ul. Hutnicza 28

Łódź, dnia 18 grudnia 1984 r.

Nr 834/SL/84

DECYZJA O STwierdzeniu BRZIGOTOWANIA
ZAWODOWEGO DO PRACOWNIA SAMODZIELNYCH
FUNKCJI TECHNICZNYCH W BUDOWNICTWIE

Na podstawie § 4 ust. 2, 1, § 7, § 13 ust. 1 pkt 1 rozporządzenia Ministra Gospodarki Terenowej i Ochrony Środowiska z dnia 20 lutego 1975 r. w sprawie samodzielnych funkcji technicznych w budownictwie /Dz.U. nr 8, poz. 46/ stwierdza się :

Obywatel Wojciech Marcin SOBÓZAK - magister inżynier architekt

urodzony dnia 21 sierpnia 1955 roku w Inowrocławiu, posiada przygotowanie zawodowe uprawniające do wykonywania samodzielnej funkcji

- P R O J E K T A N T A -

w specjalności techniczno-budowlanej w zakresie architektonicznym,

Obywatel Wojciech Marcin SOBÓZAK - jest upoważniony do :

1. sporządzania projektów w zakresie rozwiązań :
 - a. architektonicznych wszelkich obiektów budowlanych,
 - b. konstrukcyjno-budowlanych obiektów budowlanych w budownictwie osób fizycznych, z wyłączeniem konstrukcji fundamentów głębokich i trudniejszych konstrukcji statycznie niewyznaczalnych,
2. w budownictwie osób fizycznych - do kierowania, nadzorowania i kontrolowania budowy, kierowania i kontrolowania wytworzenia konstrukcyjnych elementów budowlanych oraz oceniania i badania stanu technicznego obiektów budowlanych - z wyłączeniem konstrukcji statycznych niewyznaczalnych.

Obywatel

Wojewódzki

mgr inż.

Wojciech Marcin

ZA ZGODNOŚĆ Z PRYGINALEM

Piotr Pałdyna



IZBA ARCHITEKTÓW
WZCHYTROSPOLIE POLSKIEJ

WARMIŃSKO-MAZURSKA OKRĘGOWA IZBA ARCHITEKTÓW

1.dz. WMOLA/378/09/TO

Olsztyn dn. 16.09. 2009 r.

ZAŚWIADCZENIE

Warmińsko-Mazurska Okręgowa Rada Izby Architektów zaświadcza, że:
mgr inż. arch. **Wojciech Sobczak**, syn Jana i Henryki,
zamieszkały : 82-300 Elbląg, ul. Płk. Dąbka 41/1, posiadający uprawnienia do pełnienia samodzielnych funkcji technicznych w budownictwie, w specjalności architektonicznej bez ograniczeń nr **834/EI/84**, jest wpisany na listę członków Warmińsko-Mazurskiej Okręgowej Izby Architektów od dnia 2 stycznia 2002 r. z numerem osobistym **WM 0115**.

Zaświadczenie jest ważne do końca marca 2010 r.

Ubezpieczenie odpowiedzialności cywilnej, o którym mowa w art. 6 ust. 2 ustawy z dnia 15 grudnia 2000 r. o samorządach zawodowych architektów, inżynierów budownictwa oraz urbanistów (Dz. U. z 2001 r. Nr 5, poz. 42 z późn. zm.) zawarto na okres do dnia 14.04.2010 r.



PRZEWODNICZĄCY RADY
WARMIŃSKO - MAZURSKIEJ
OKRĘGOWEJ IZBY ARCHITEKTÓW:

Piotr Andrzejewski:

ZA ZGODNOŚĆ **ORIGINAŁEM**
Piotr Pałczyński
Piotr Pałczyński